

記載例

別表第四十の二号（第 141 条関係）

届出日を記載してください。

小規模施設特定有線一般放送業務開始届出書

(和暦)〇〇年〇〇月〇〇日

〇〇県知事 殿

郵便番号 〇〇〇-〇〇〇〇
住 所 〇〇県〇〇市〇〇町〇〇-〇〇
(ふりがな) まるまるてれびきょうどうじゅしんしせつくみあい
氏 名 〇〇テレビ共同受信施設組合
組合長 〇〇 〇〇
電話番号 〇〇〇-〇〇〇〇-〇〇〇〇

代 理 人

郵便番号 〇〇〇-〇〇〇〇
住 所 〇〇県〇〇市〇〇町〇-〇
(ふりがな) かぶしきがいしゃまるまるまるまる
氏 名 (株) 〇〇〇〇〇
まるまる まるまる
代表取締役 〇〇 〇〇
電話番号 〇〇-〇〇〇〇〇-〇〇〇〇

代理人で届出を行う場合、
代理人欄を追加して記載ください。
(要：委任状)

小規模施設特定有線一般放送の業務を次のとおり行うので、放送法第 133 条第 1 項の規定により
届け出ます。


届 出 者	代表権を有する役員の氏名	マンション・集合住宅等の同一構内共聴の場合は、 通常、自己の設備と記載してください。
	組合長 〇〇 〇〇	
一般放送の種類		テレビジョン放送
使 用 施 設	自己の設備又は他人の 設備の別	自己の設備
	設備の規模	1 0 0
	ヘッドエンドの設置場 所	〇〇県〇〇市〇〇町〇〇-〇
	受信空中線の設置場所	〇〇県〇〇市〇〇町〇〇-〇

設備を設置している場合、
設置場所を記載してください。

	線路及び付近の道路、鉄道、軌道等の位置		地図に記載のとおり。	
業 務	使用する周波数	用 途	再放送の同意	同意を得た放送事業者名
	中心周波数〇〇MHz	NHK（何）テレビジョン放送局（総合）の放送の同時再放送	有	日本放送協会〇〇局
	中心周波数〇〇MHz	（何）社（何）テレビジョン音声多重放送局の放送の同時再放送	有	〇〇テレビ(株)
	再放送する周波数ごとに記載して下さい。			
	有	...
業務区域		地図に記載のとおり。（〇〇県〇〇市△△1丁目から4丁目の各一部□□町の一部）		
放 送 番 組 に 関 する 事 項	放 送 時 間			
	1日当たり			
	時間			
	主たる放送事項			
ラジオ放送を行っている場合のみ記載してください。				
業務開始の予定期日		(和暦)〇〇年〇〇月〇〇日	業務開始時の受信契約者の見込数	90
有料放送の実施		<input checked="" type="checkbox"/> 有料放送を含まない		

□にレ印を記載してください。
有料放送を行う場合は別の様式（別表第40の1）になります。

小規模施設特定有線一般放送業務開始届出書の添付書類[業務区域の地図]

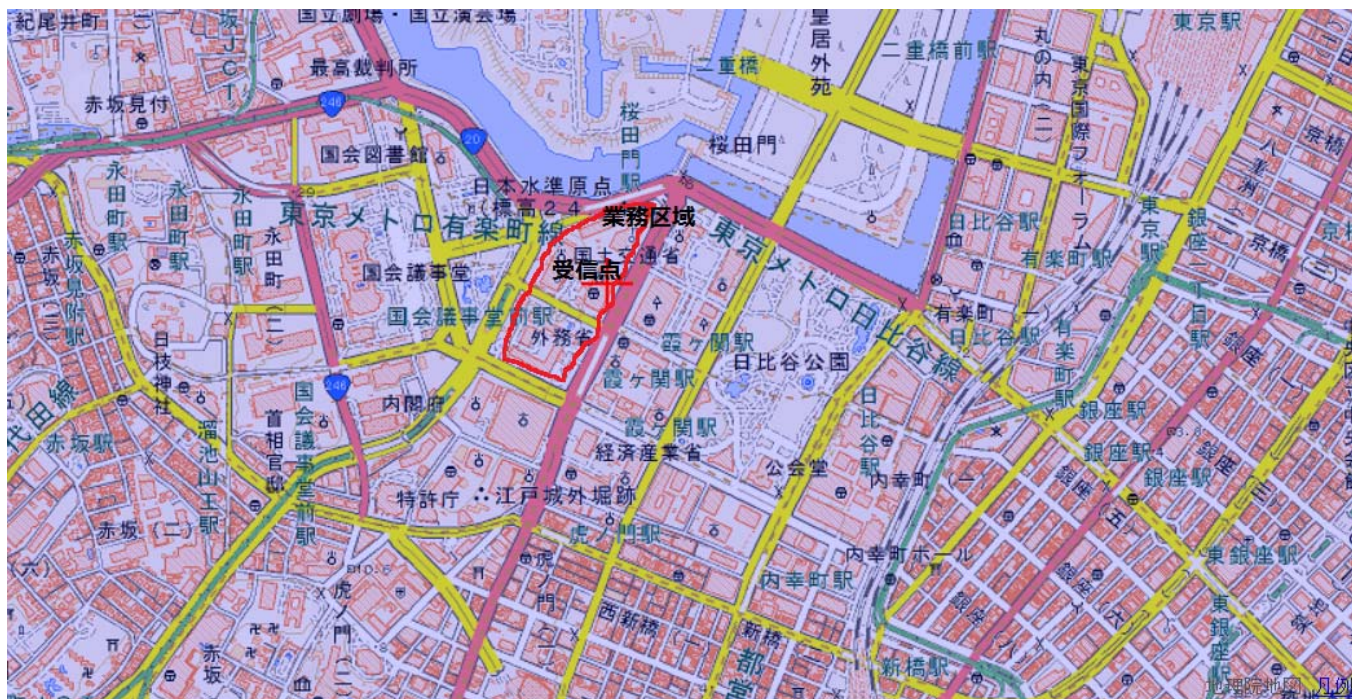

【記載例】 縮尺：〇〇分の１。

(記載にあたっての留意点)

- ※ 1 業務区域を地図上に記載すること。業務区域が複数ある場合には、その複数の業務区域を 記載すること。
- ※ 2 受信空中線（アンテナ）の設置場所を記載すること。
- ※ 3 地図の縮尺を記載すること。

別紙様式第一

有線電気通信設備設置届

(和暦) 〇〇年〇〇月〇〇日

(届出年月日を記入)

総務大臣 殿

届出者 郵便番号 〇〇〇-〇〇〇〇

住 所 〇〇県〇〇市〇〇町〇-〇

(法人にあっては、本店又は主たる事務所の所在地)

(ふりがな) まるまるてれびきょうどうじゅしんしせつくみあい

氏 名 〇〇テレビ共同受信施設組合

組合長 〇〇 〇〇

(法人又は団体にあつては、名称及び代表者の氏名。)

電話番号 〇〇-〇〇〇〇-〇〇〇〇

(共同設置の設備にあっては、以下に共同設置者の

住所及び氏名を連記すること。)

有線電気通信設備を設置するので、有線電気通信法第3条第1項及び第2項の規定に基づき、

別添の書類を添えて届け出ます。

注1 氏名を自筆で記入したときは、押印を省略できる。法人の場合は、その商号又は名称及び代表者の氏名を記載することとし、代表者が氏名を自筆で記入したときは、押印を省略できる。

2 法第3条第2項各号に掲げる有線電気通信設備(共同設置、相互接続、他人使用)に該当しない有線電気通信設備及び第2条に掲げる有線電気通信設備(通常設備)にあっては、「及び第2項」の文字を抹消すること。

別紙様式第二

事 項 書

1 有線電気通信の方式

テレビジョン（音声複合）

注 「音声周波電話（自動交換）」、「電信」、「テレビジョン（音声複合）」等のように記入すること。

2 通信事項

中心周波数 557MHz （27ch）NHK（東京）デジタルテレビジョン放送（総合）の放送の同時再送信

中心周波数 551MHz （26ch）NHK（東京）デジタルテレビジョン放送（教育）の放送の同時再送信

注 「自家通信」、「電気供給に伴う電気設備の保安及び電力需給調整打合せ」等のように記入すること。

3 設備の設置の場所

(1) 機 械（中継増幅器及び光電変換器を除く）

受信空中線 ○○県○○市○○町○○－○ ○○マンション屋上

ヘッドエンド ○○県○○市○○町○○－○ ○○マンション屋上

注 機械の種別ごとに「(何)県(何)市(何)町(何)丁目(何)番(何)号(何)内」等のように記入すること。

(2) 線路及び付近の道路、鉄道、軌道等の位置

別紙線路図に記載のとおり

注 地図又はこれに類するものに記入すること。

(3) 設備と付近の他の施設との関係

ア 電線等との離隔関係（有線電気通信設備令第5、9、10、11条）

設備 付近の 他の施設		架空電線 の支持物	単独柱の 架空電線	共架柱の 架空電線	屋内電線	地中電 線	備 考
電線			0.3 以上 m	0.3 以上 m	0.1 以上 m		
強 電 流 電	低圧	0.3 以上 m	0.3 以上 m	0.3 以上 m	m	m	
	高圧	0.6 以上 m	1.2 以上 m	1.2 以上 m			強力電流ケ ーブル

線	特別高圧	()	()	()			
建築物		0.3 以上 m	0.3 以上 m				

注 1 強電流電線の「備考」欄には、その種別（強電流ケーブル等）及び保護網（線）設置の有無を記入すること。

また、他の設備の電線が裸電線のときは、その旨「備考」欄に記入すること。

2 電車線に接近又は交差する場合は、「強電流電線」欄の（ ）内に記入すること。また、「備考」欄には注 1 の要領で記入すること。

イ 道路等との関係（有線電気通信設備令第 7 の 2、8 条）

設備 関係 付近の 他の施設	架 空 電 線	備 考
	道路、鉄道又は軌道、横 断歩道橋上の最低の高さ	
道 路	5 以上 m	
鉄道又は軌道	6 以上 m	
横断歩道橋	3 以上 m	
そ の 他		

注 「備考」欄には、「歩道と車道との区別がある道路」等のように記入すること。

4 設備の概要

(1) 機 械

ア 交換機

種 類	回線容量	台 数	備 考
	()		

注 1 「種類」欄には、「クロスバ交換機」、「電子交換機」等と記入すること

2 () 内は、実装を記入すること。

イ 増幅器（中継増幅器を含む）又は光電変換器

種 類	定格出力レベル	台 数	備 考
幹線増幅器 TA-01	－ 6 d B m	1	〇〇〇（株）
分岐増幅器 BA-201	0 d B m	2	（株）×××
延長増幅器 EA-101	－ 4 d B m	3	△△△（株）

端末機器（分岐器・分配器及びタップオフ）

種 類	台 数	備 考
分岐器（４分岐）DC-410	１台	引込端子数： ５４
〃（２分岐）DC-210	４台	受信設備群数： １
分配器（２分配）D-210	２台	受信設備数： ４
	（引込端子の数）	施設の規模： ５７
タップオフ（４分岐）T0-410	× ８台＝ ３２	加入者数： ５２
〃（２分岐）T0-210	× ４台＝ ８	
〃（４分配）T-410	× ２台＝ ８	
〃（２分配）T-210	× ３台＝ ６	
	計 ５４	

この数値が施設規模の根拠数値となります。
※受信設備群が無い場合

注１ 増幅器の場合の「種類」欄には、「アナログ」又は「デジタル」と記入すること。

２ 光電変換器の場合の「種類」欄には、「ＬＤ（１．５μm）」、「ＬＥＤ（０．８５μm）」等と記入すること。

３ 有線放送設備にあつては、分岐器、分配器及びタップオフ等を明記すること。（ただし、定格出力レベルの項目の記載を要しない。）

ウ 保安装置

種 類	台 数	備 考
NH-77 〇〇電気（株）	４０台	

注 「種類」欄には、製品名と製造者名を記入すること。

(2) 線 路

ア 線 条

架空、地下、水底の別	線 種	対 数	こう長	延 長	備 考
架 空	7C-HFL		0. 5 km	km	
架 空	5C-FL		1. 2 km		
計			1. 7 km		

注１ 「線種」欄には、「絶縁電線」、「ケーブル（光ファイバ）」等を記入すること。

２ 「延長」とは、「こう長」に条数を乗じたものとする。

イ 電 柱

種 類	数 量	共架電柱の相手方別数量			備 考
		電気通信 事業者	電気 事業者	その他	
木 柱	本	本	本	本	

コンクリート 柱		17 本	5 本		
鉄 柱					
その他					(自営柱等)
計		17 本	5 本		

注1 「種類」欄には、「木柱」、「コンクリート柱」、「鉄柱」等を記入すること。

2 「数量」欄には、共架電柱以外の電柱の本数を記入すること。

3 共架電柱を除く木柱については、長さ6メートル以下であるもの及び長さが6メートルを超えるものであって元口から6メートルの位置における横断面の最も長い部分が長さ10センチメートル以下であるものの本数を「備考」欄に再掲すること。

(3) 線路の電圧

AC 30V

注 実効値によらない場合は、その旨を付記すること。

(4) 通信回線の電力

通信回路の種別	周波数の別	電 力	備 考
テレビジョン放送	高周波		

注1 「通信回線の種別」欄には、「音声周波を使用する有線ラジオ放送設備の通信回線」、「強電流電線に重畳される通信回線」等のように記入すること。

2 「周波数の別」欄には、「低周波」、「音声周波」又は「高周波」と記入すること。

3 電力の単位は、有線電気通信設備令施行規則（昭和46年郵政省令第2号）第3条第1号（有線ラジオ放送設備）又は第2号（強電流電線重畳）に掲げる通信回線にあっては「ワット」とし、その他の通信回線にあっては「デシベル」とすること。

4 通信回線が有線電気通信設備令施行規則第2条第1項第4号（妨害が-54デシベル以下）及び第5号（被妨害回線設置者が承諾）に掲げる場合（一定の平衡度を要しない場合）に該当するものであるときは、その旨を「備考」欄に記入すること。

5 工事開始及び設置の予定期日

(1) 工事開始の予定年月日 (和暦) 〇〇年〇〇月〇〇日


(2) 設置の予定年月日 (和暦) 〇〇年〇〇月〇〇日

注 工事を要しないときは、設置の日を記入すること。

6 その他（参考事項）

添付資料

・線路図 → 「3 設備の設置の場所」 関連（整備エリアの地図）

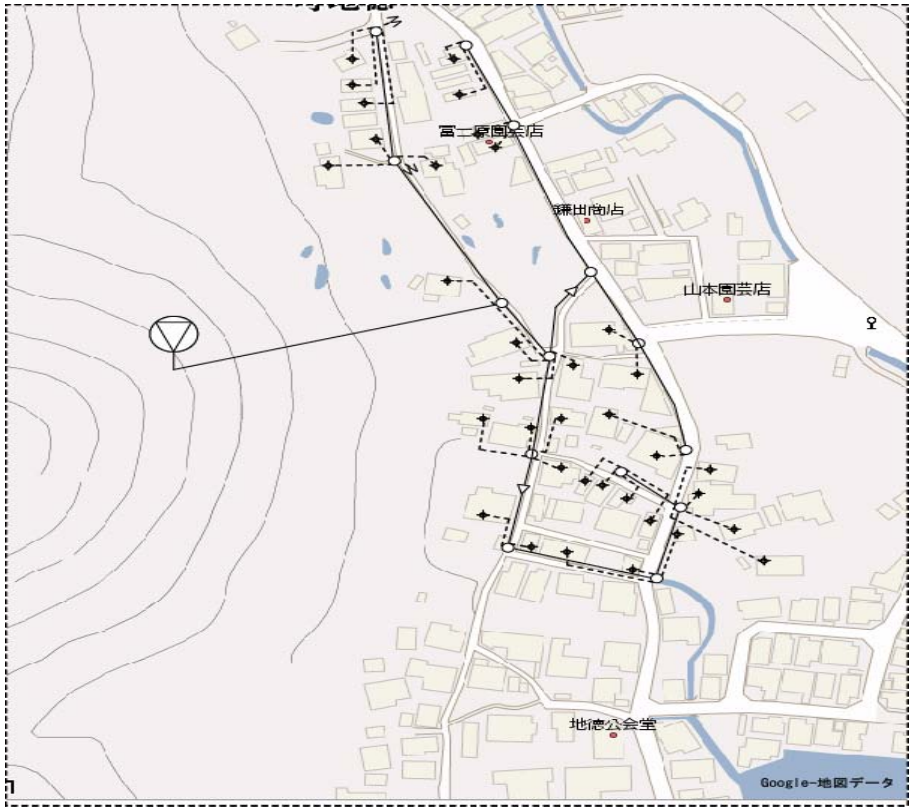

・ブロックダイアグラム

以下の様なシンボル記号を用いたシステム構成図

